

0118	2644	30M	1019	Qopekm	3aqka3	Komnakekm	Hepmek	NHb.N
------	------	-----	------	--------	--------	-----------	--------	-------

## ВЕДОМОСТЬ ССЫЛОЧНЫХ И ПРИЛАГАЕМЫХ ДОКУМЕНТОВ

# ВЕДОМОСТЬ РАБОЧИХ ЧЕРТЕЖЕЙ ОСНОВНОГО КОМПЛЕКТА МАРКИ ЭОМ

Обозначение	Наименование	Примечание
Ссылочные документы		
ПЧЭ 6-ое и 7-ое изд.	Правила устройства электроустановок	
ГОСТ Р 21.101-2020	Основные требования к проектной и рабочей документации	
ГОСТ Р 21.613-2014	Силовое электрооборудование	
ГОСТ 50571.5.52-2011	Выбор и монтаж электрооборудования. Электропроводки.	
СП 52.13330.2016	Свод правил. Естественное и искусственное освещение	
Прилагаемые документы		
0118-ЭОМ-1019.С	Спецификация оборудования	

## ОБЩИЕ ДАННЫЕ

- Проект выполнен на основании задания ГИПа на электроснабжение освещения, розеточных сетей и оптоэлектронных смесителей женского и мужского сан. узла № 4-5/В-Г корпус "Чайка" 1 подъезд 1 этаж. Проектом предусматривается:
    - установка распределительного щита ЩР-1\*\*.
    - установка и подключение светильников.
    - установка и подключение розеточных сетей.
    - установка и подключение оптоэлектронных смесителей.Ящик ЩР-1\*\* установить на отм. +1.800м от уровня пола (верх щита). Системы вентиляции клапана при возникновении пожара предусмотрены в отдельном проекте.
  - В проекте, в электроустановках 0,4/0,23кВ предусмотрены меры электробезопасности для защиты людей от поражения электрическим током как в нормальном режиме работы (защита при прямом прикосновении), так и при повреждении изоляции (защита при косвенном прикосновении) в соответствии с гл. 1.7 ПУЭ 7 изд.
  - С целью обеспечения требований п.1.7.79 ПУЭ 7 изд, к шинам РЕ щитов должны быть присоединены основная и дополнительная системы уравнивания потенциалов, соединяющие между собой нулевые защитные проводники, а также одновременно доступные прикосновению металлоконструкции для прокладки кабелей, ст. трубы, проводящие части электрооборудования, normally не находящиеся под напряжением, с заземленными металлоконструкциями здания с использованием защитных проводников РЕ и ст. полосы.
  - Соединение заземляющих и нулевых защитных проводников должны обеспечить надежный контакт. Допускается выполнять контактные соединения способами, обеспечивающими требования ГОСТ 10434-82 "Соединения контактные электрические. Общие технические требования" по второму классу соединений согласно гл.1.7 ПУЭ (7 изд.).
  - При проведении работ по устройству кабельных проходов, монтажная организация должна составить акты скрытых работ, которые влияют на безопасность здания при нарушении целостности строительных конструкций (стен, перегородок и междуетажных перекрытий). Проходы кабелей через стены выполнить в отрезках стальных труб. Электропроводку выполнить скрытой

## Таблица учета изменений

## Содержание изменений

POEKT

Разработан в соответствии с нормами, правилами, инструкциями и государственными

176

AMU.

К производству работ по настоящей рабочей документации должны приниматься сертифицированное электроподогревающие

						0118-ЭОМ-1019
						000 "Автозавод "ГАЗ"
Иэм.	Кол.уч	Лист	Ндок.	Подпись	Дата	
Разраб.	Климагин				02.24	Прессово рамный завод. Корпус
ГИП	Морев				02.24	Чайка Санузел в осях 4-5/В-Г на отм. 0.000
Н.контр.	Макаров					Электроосвещение, розетки, смесители.Общие данные.
Наим.стд.	Макаров				12.24	Проектное управление 000"Технопарк"

0118-30M-1019

000 "Λευκωσία" "ΓΑΖ"


www.romesca.com

Прессово-рамный завод. Корпус Чайка Санузел в осях 4-5/В-Г на отм. 0.000	Стадия	Лист	Листов
	P	1	3




Инв. подп.	Подп. и дата	Взам. инв.
0118	2644	30M
0118	2644	1021
0118	30M	1021
0118	30M	1021


План на отм 0.000 корпус Чайка б/о 4-5/В-Г  
смесители

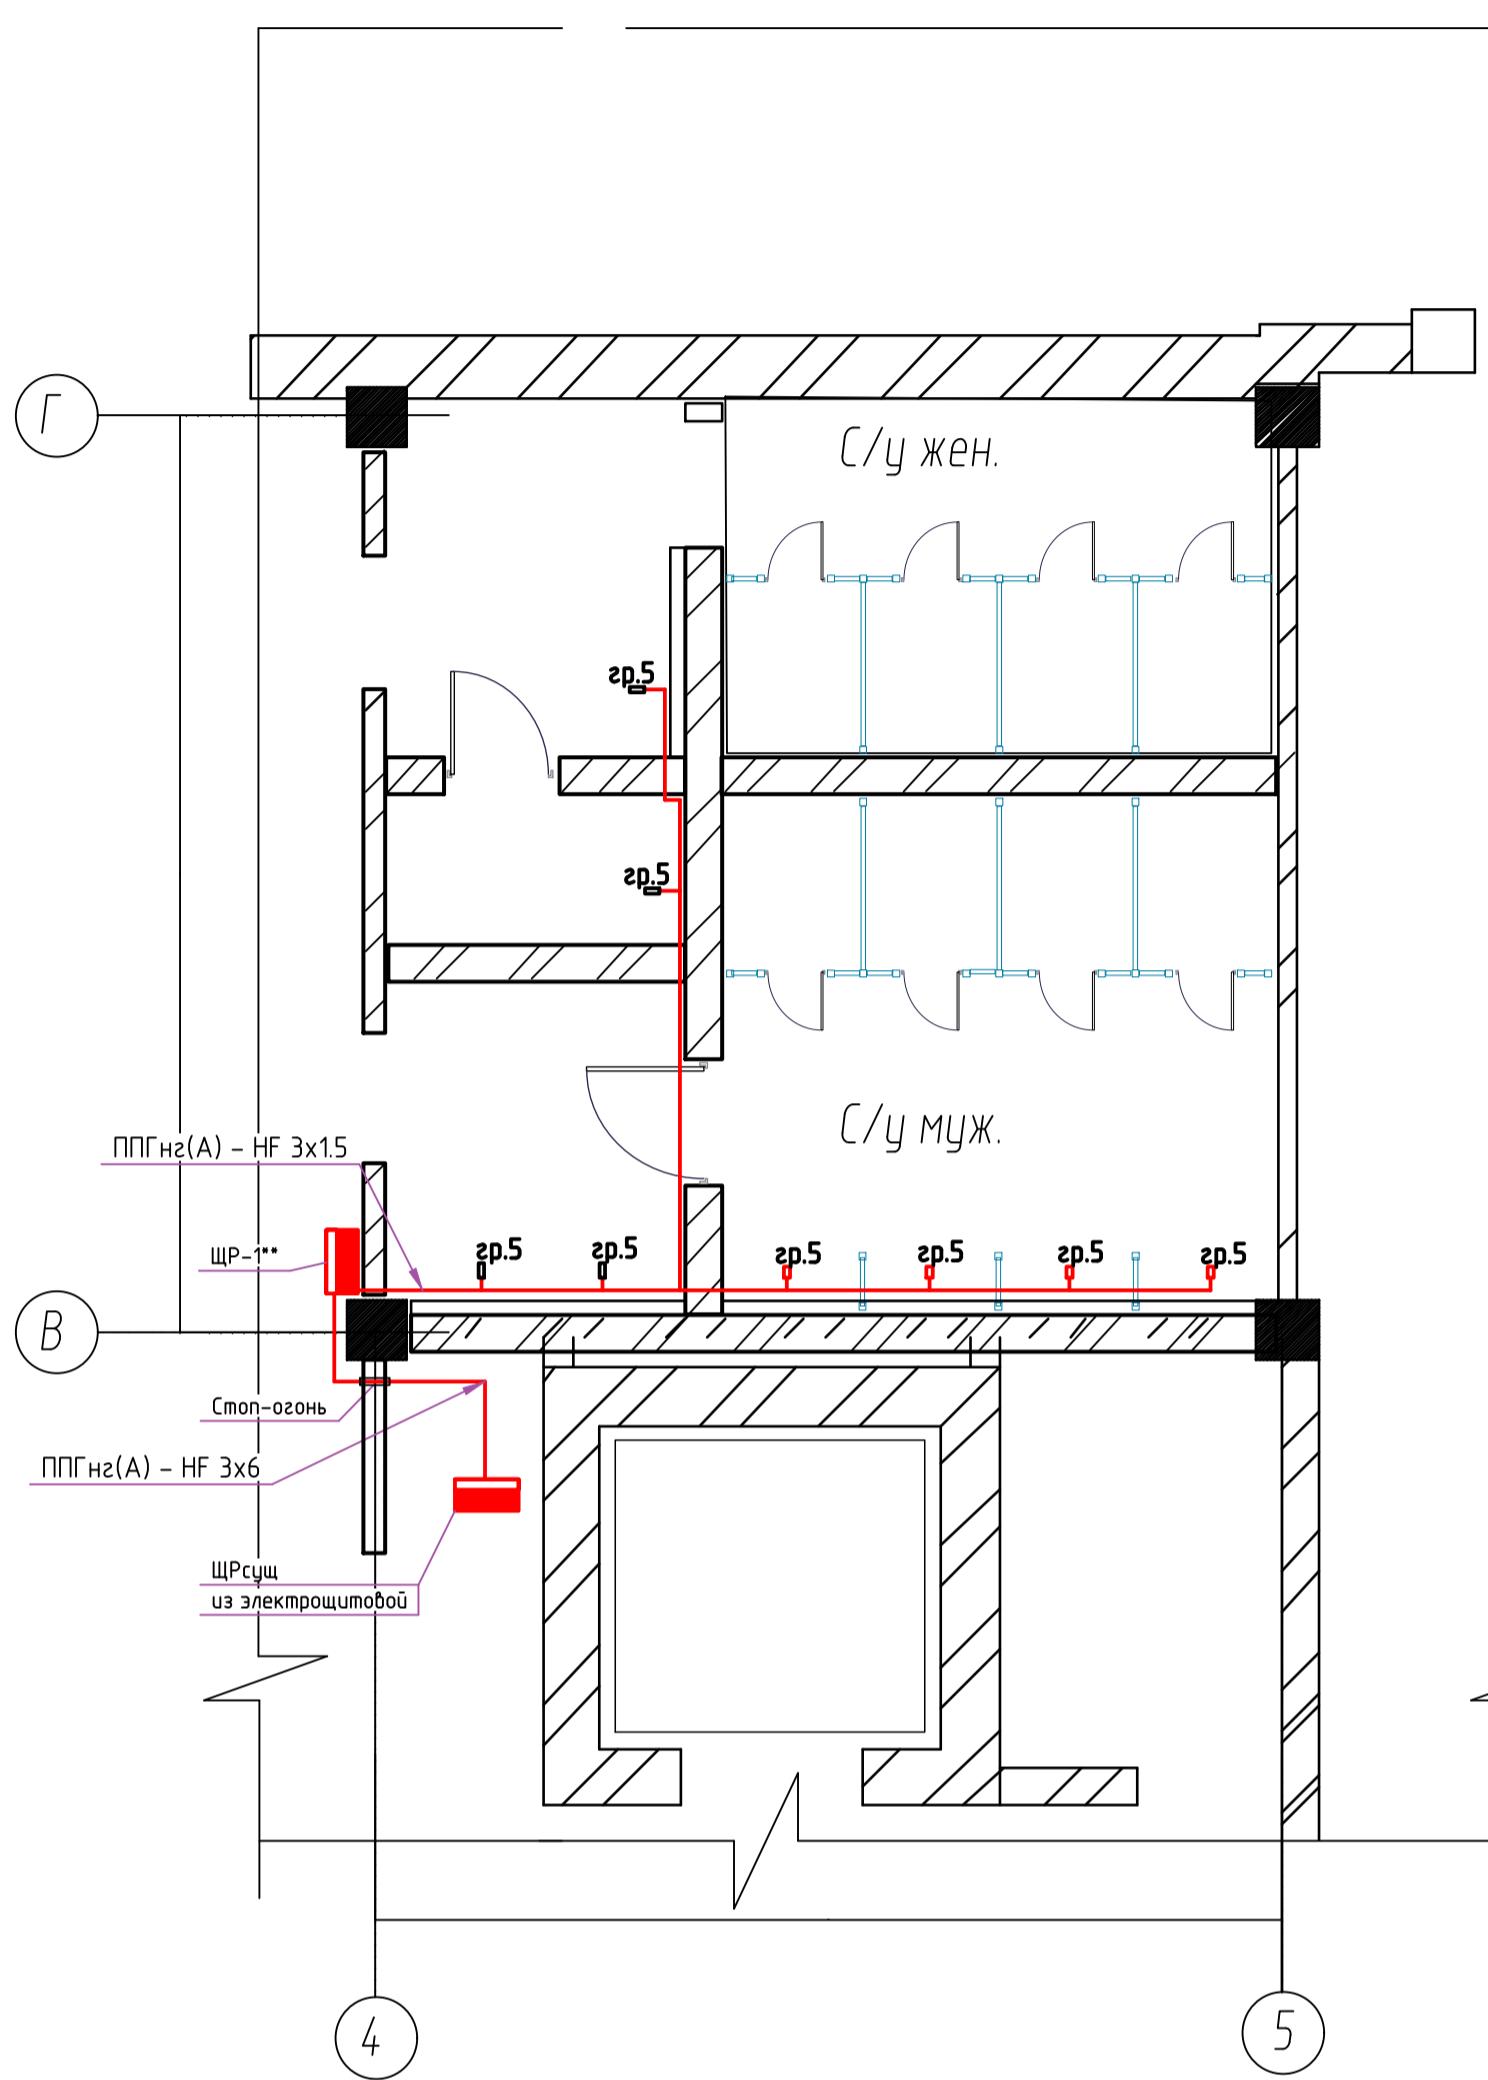

План на отм 0.000 корпус Чайка б/о 4-5/В-Г  
Розеточные сети

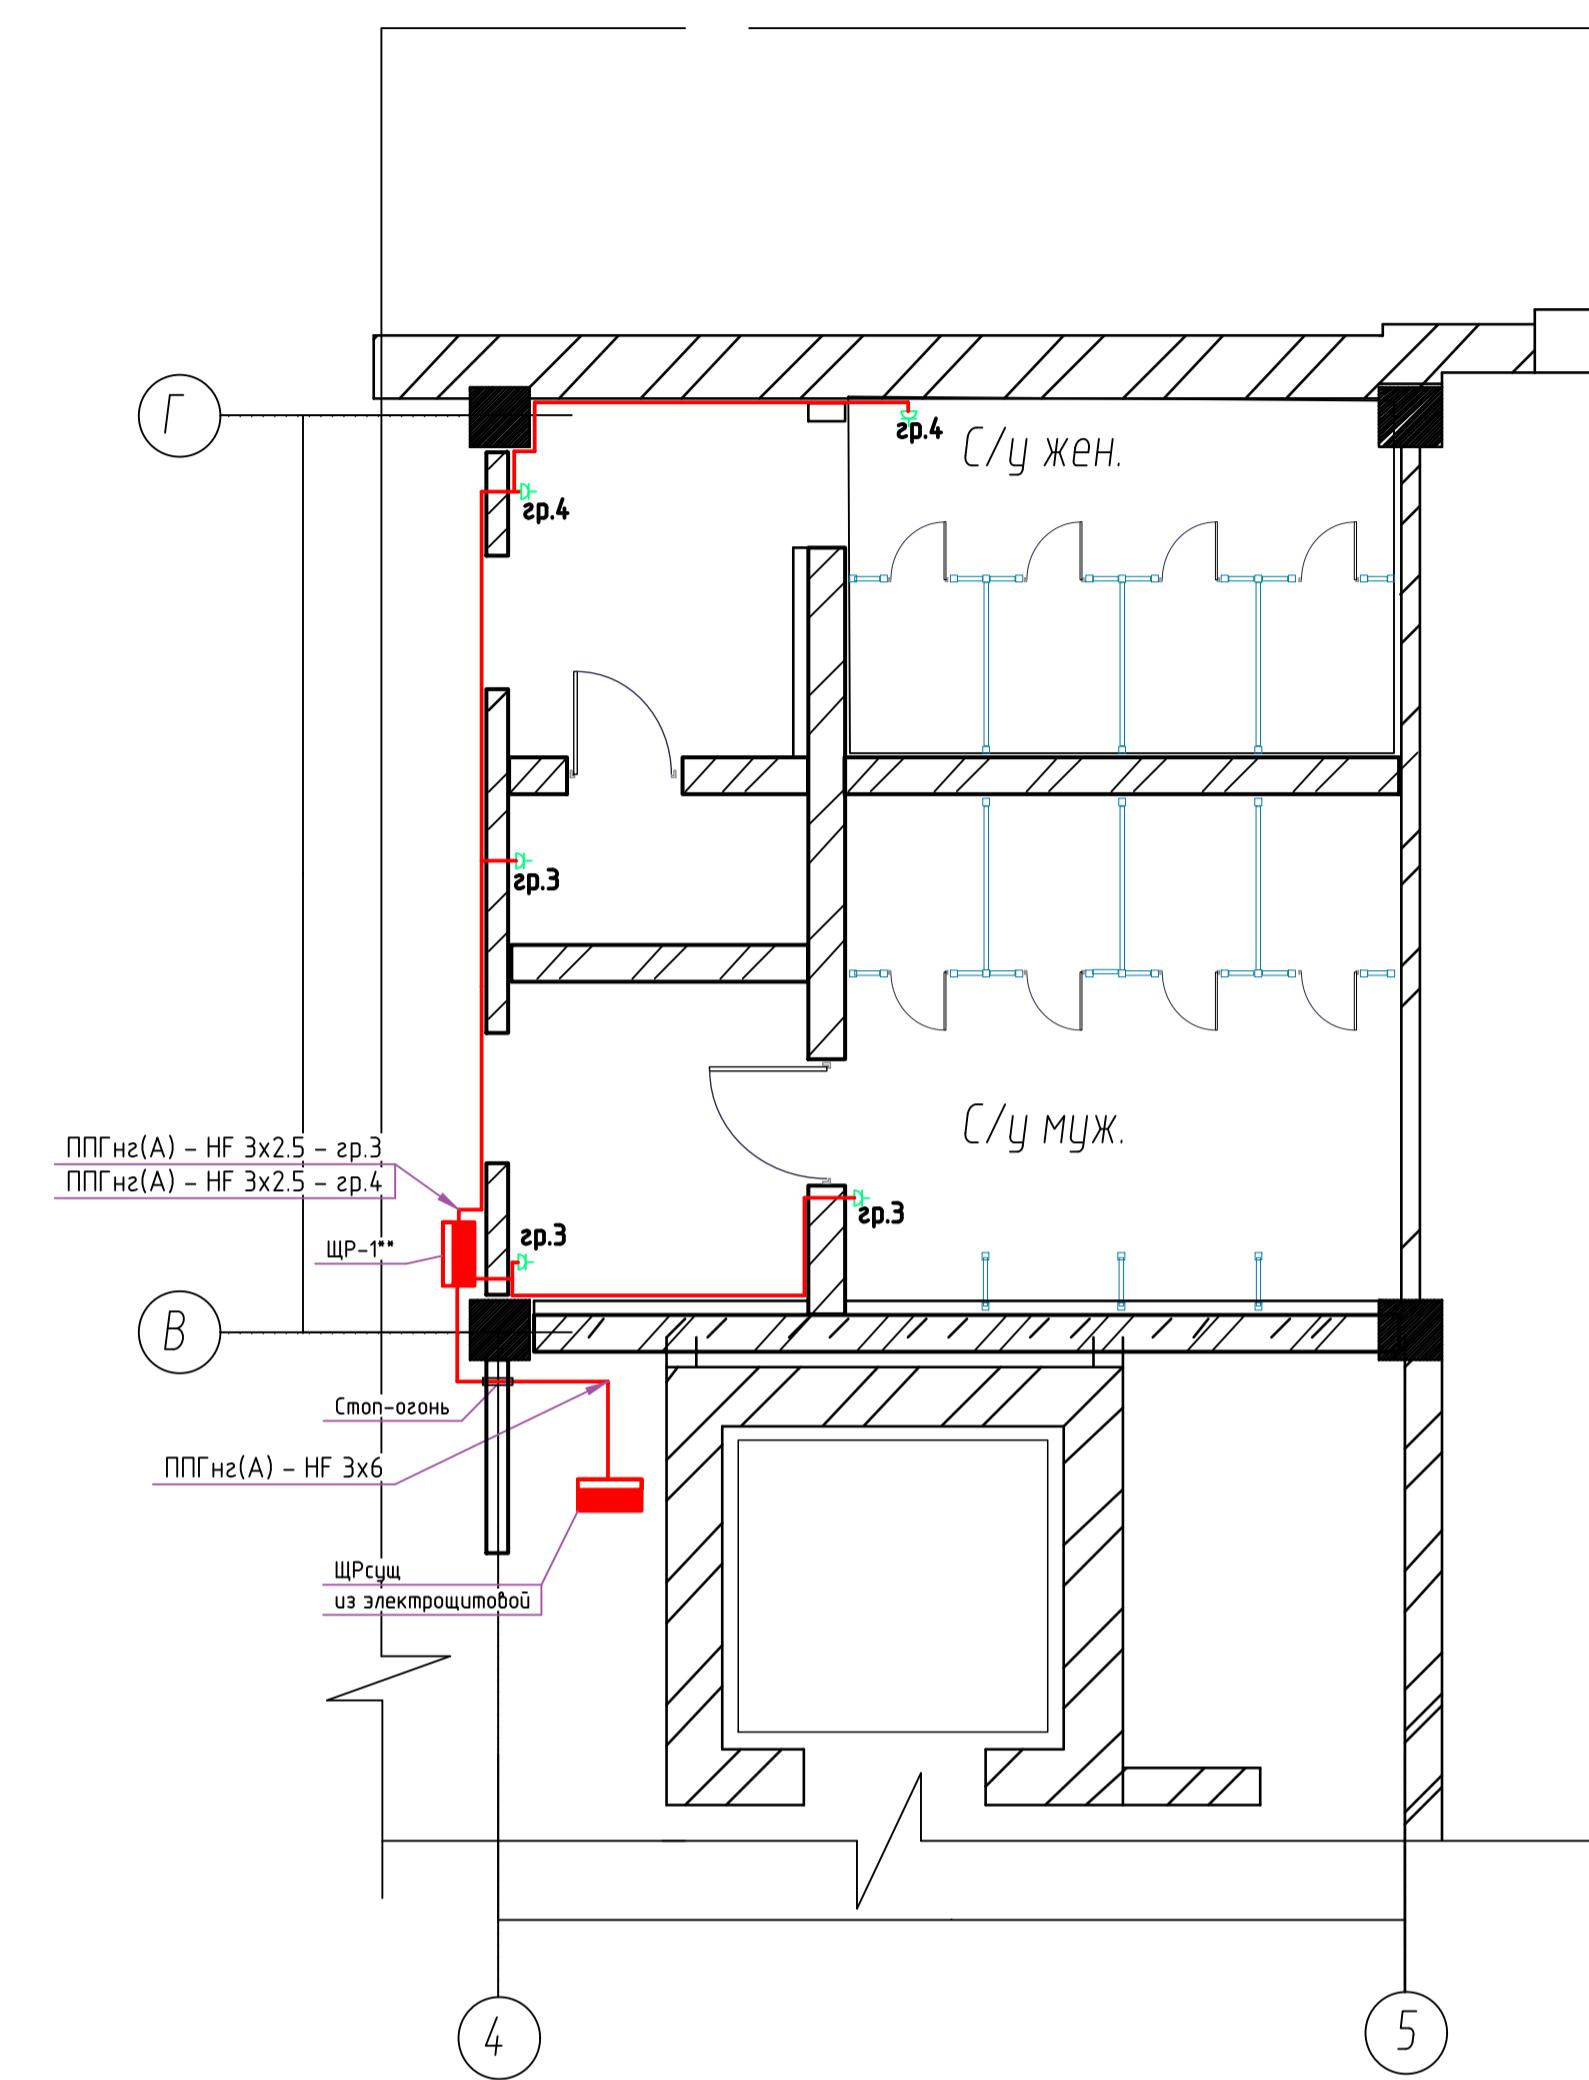

План на отм 0.000 корпус Чайка б/о 4-5/В-Г  
Светильники

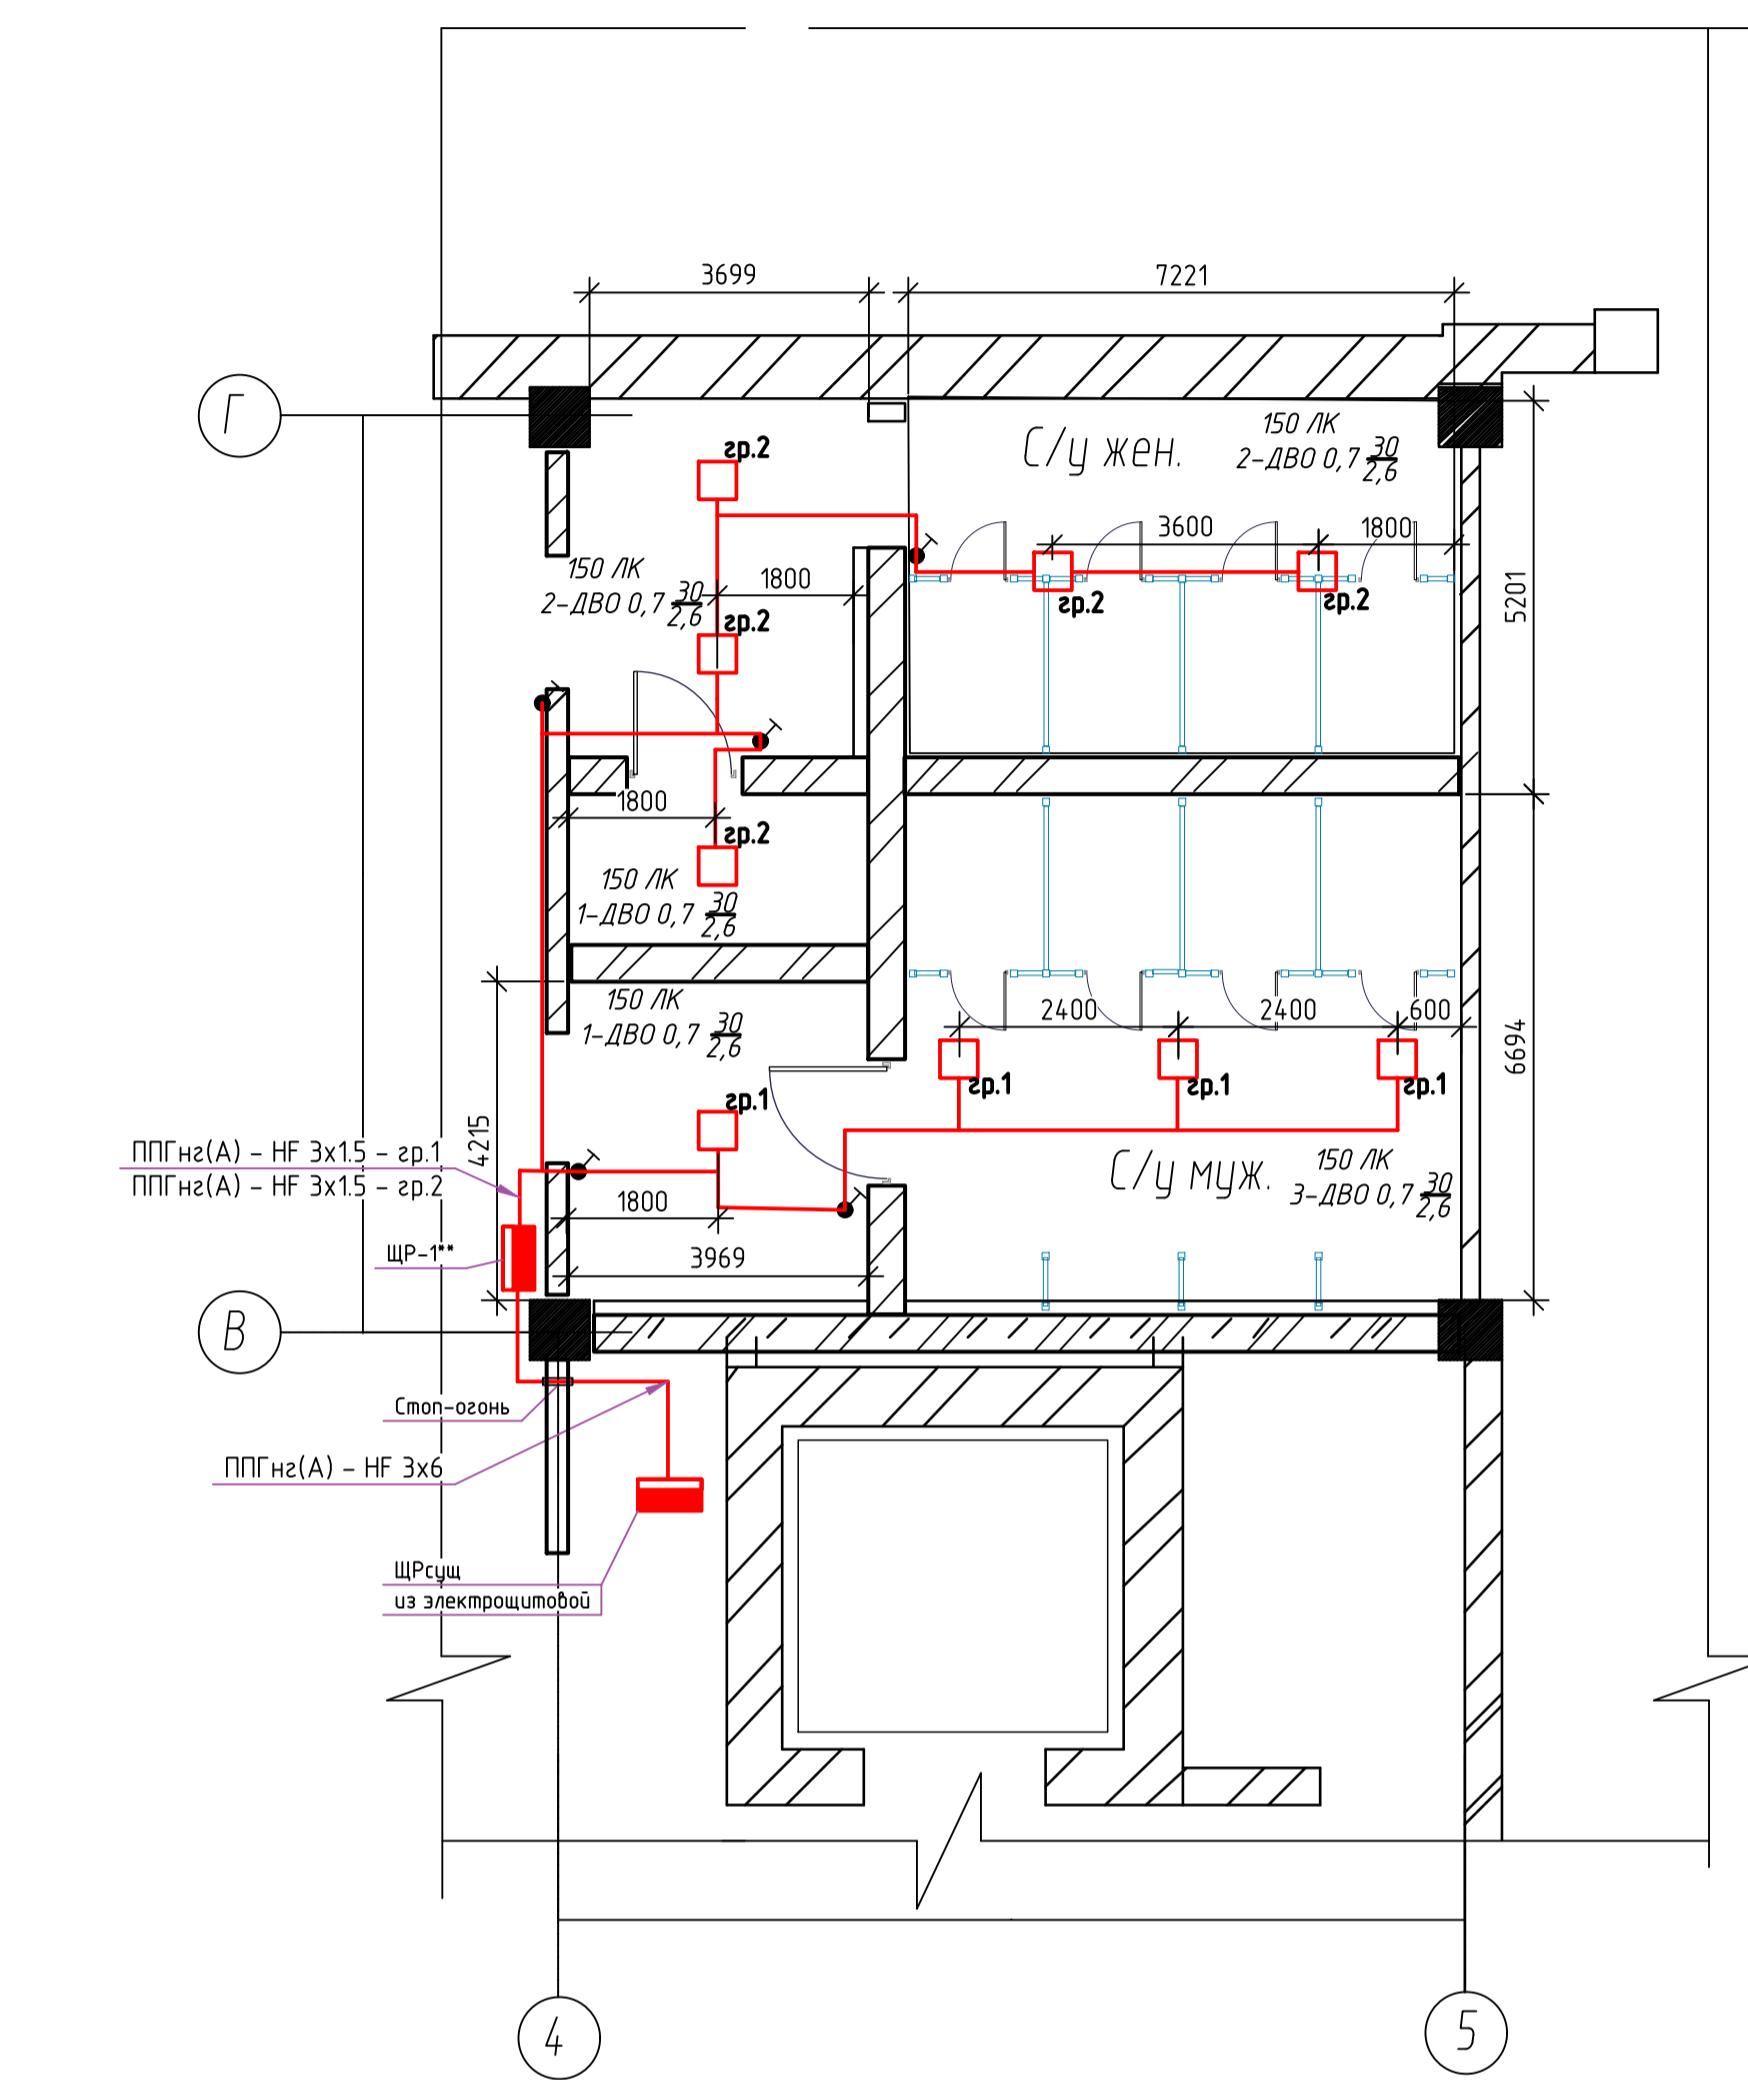

#### Дополнительные условные обозначения

- - Светильник светофиодный INNOLUX 30W 4000K IP54,
- △ - Розетка бытовая открытой установки,
- - Выключатель одноклавишный открытой установки,
- - Трансформатор Alcaplast AEZ310 для электронной панели смысла,
- Смеситель оптозелектронный Vario.

#### Примечания:

- 1) Кабели ППГнг(A) - HF 3x2.5 и ППГнг(A) - HF 3x15 проложить в ПВХ-трубе за потолком.
- 2) Кабель в месте спуска к розеткам и выключателям проложить в мини-канале.
- 3) Трансформаторы Alcaplast AEZ310 230/12v установить в инсталляцию писсуара (рамная конструкция).
- 4) Розетки установить на отм. +0.800м...+1.000м. Точную высоту монтажа розеток уточнять по месту.
- 5) Подъём кабеля от щита ШР-1\*\* выполнить в кабельном канале
- \*\* - Название щита ШР1 применимо в рамках данного проекта.

0118-ЭОМ-1021					
АЗ"ГАЗ" г.Нижний Новгород					
Изм.	Кол.ч	Лист	№док.	Подпись	Дата
Разраб.	Климакин			02.24	Прессово-рамный завод. Корпус Чайка Санузел б/сах 4-5/В-Г на отм. 0.000
Иконтр.	Макаров			02.24	План с/у б/о 4-5/В-Г. Освещение. Розеточные сети. Смесители.
Нач.отд.	Макаров			02.24	Проектное управление ООО"Технопарк"

Позиция	Наименование и техническая характеристика	Тип, марка, обозначение документа, опросного листа	Код оборудования, изделия, материала	Завод-изготовитель	Единица измерения	Количество	Масса единицы, кг	Примечание																								
1	2	3	4	5	6	7	8	9																								
	Оборудование																															
1.1	ЩРн-18з-136 УХЛ3 IP31 (265x440x120)	МКМ14-Н-18-31-2		Ф."IEK"	шт.	1		ЩР-1**																								
	В составе:																															
1.1.1	Дифференциальный автоматический выключатель АВДТ-32, 1п+N, 16А, ΔI =30mA, тип характеристики С	MAD22-5-016-C-30		Ф."IEK"	шт.	2																										
1.1.2	Дифференциальный автоматический выключатель АВДТ-32, 1п+N, 6А, ΔI =30mA, тип характеристики С	MAD22-5-006-C-30		Ф."IEK"	шт.	3																										
1.1.3	KARAT Автоматический выключатель ВА47-60М 1Р С 32А 6кА IEK	MVA31-1-032-C		Ф."IEK"	шт.	1																										
	Светотехническая продукция																															
2.1	Светильник светодиодный 220В, 30Вт, IP54	ДВО-07-Р-30-4К-IP54		INNOLUX	шт.	9																										
	Кабельно-проводниковая продукция																															
3.1	Кабель силовой, ГОСТ 31996-2012	ППГнг(А)-НF 3x2,5			м	40		*																								
3.2	Кабель силовой, ГОСТ 31996-2012	ППГнг(А)-НF 3x1,5			м	85		*																								
3.3	Кабель силовой, ГОСТ 31996-2012	ППГнг(А)-НF 3x6			м	15		*																								
	Кабеленесущие системы																															
4.1	Коробка ответвительная с 8+2 кабельными вводами Ø.25/20 мм, IP55, 100x100x50 мм	53800		Ф."IEK"	шт.	25																										
4.2	Труба ПВХ гибкая гофр. Ø20мм, лёгкая с протяжкой, 100м, цвет серый	91920		АО ДКС	м	80																										
4.3	Держатель с защелкой, Ø.20мм	51020		АО ДКС	шт.	160																										
4.4	TMC 25x17 Мини-канал	00304		Ф."DKC"	м	40																										
Инф. подл.	К производству работ по настоящей рабочей документации применяются сертифицированные электрооборудование, кабельная продукция, изделия и материалы.																															
	* Электрооборудование, кабельная продукция и изделия имеют действующий сертификат пожарной безопасности																															
Инф. подл.	<table border="1"> <tr> <td>Изм.</td><td>Кол.уч</td><td>Лист</td><td>N док</td><td>Подпись</td><td>Дата</td></tr> <tr> <td>Разраб.</td><td>Климашин</td><td></td><td></td><td>02.24</td><td></td></tr> <tr> <td>Н.контр.</td><td>Макаров</td><td></td><td></td><td>02.24</td><td></td></tr> <tr> <td>Нач.отд.</td><td>Макаров</td><td></td><td></td><td>02.24</td><td></td></tr> </table>						Изм.	Кол.уч	Лист	N док	Подпись	Дата	Разраб.	Климашин			02.24		Н.контр.	Макаров			02.24		Нач.отд.	Макаров			02.24		0118-ЭОМ-1019.С	
Изм.	Кол.уч	Лист	N док	Подпись	Дата																											
Разраб.	Климашин			02.24																												
Н.контр.	Макаров			02.24																												
Нач.отд.	Макаров			02.24																												
						Прессово рамный завод. Корпус Чайка Санузел в осях 4-5/В-Г на отм. 0.000																										
								Стадия Лист Листов																								
								Р 1 2																								
								Проектное управление ООО "Технопарк"																								
								Спецификация оборудования																								

Изм.	Кол.ч.	Лист	№док.	Подп.	Дата	02.24	0118-ЭОМ-1019.С	Лисп
								2